

Versuchsfeldführer 2020

Arznei- und Gewürzpflanzen



SACHSEN-ANHALT

Landesanstalt für
Landwirtschaft und
Gartenbau



Versuchsfeldführer 2020

Arznei- und Gewürzpflanzen

Zentrum für Acker- und Pflanzenbau, Bernburg



SACHSEN-ANHALT

Landesanstalt für
Landwirtschaft und
Gartenbau

IMPRESSUM

Herausgeber: Landesanstalt für Landwirtschaft und Gartenbau Sachsen-Anhalt
Strenzfelder Allee 22
06406 Bernburg

Telefon: 03471/334 0
Fax: 03471/334 105
e-mail: Poststelle@llg.mule.sachsen-anhalt.de
web: www.llg.sachsen-anhalt.de

Redaktion: Dr. F. Karlstedt, S. Stumpe, I. Reichardt, Dr. A. Kusterer
Zentrum für Acker- und Pflanzenbau

Stand: 29. Mai 2020

Rechtshinweis:

Alle Rechte vorbehalten. Der Text ist urheberrechtlich geschützt. Die Verwendung von Inhalten, auch auszugsweise, ist ohne Zustimmung des Herausgebers urheberrechtswidrig und strafbar. Das gilt insbesondere für Vervielfältigungen, Übersetzungen, Mikroverfilmungen sowie die Einspeicherung und Verarbeitung in elektronischen Systemen.

Inhaltsverzeichnis


Lageplan Kohlenstraße	1
Verträglichkeit von Herbiziden in Körnerfenchel.....	2
GLP - Herbizidprüfung / Fungizidprüfung in Körnerfenchel.....	3
Verträglichkeit von Herbiziden in Kümmel.....	4
GLP - Fungizidprüfung in Kümmel.....	5
Verträglichkeit von Herbiziden in Anis (Früchte und Samen).....	6
GLP - Herbizidprüfung / Fungizidprüfung in Anis.....	7
Verträglichkeit von Herbiziden in Petersilie (gesät)/ Fungizidversuch Falscher Mehltau.....	8
Verträglichkeit von Herbiziden in Majoran.....	9
Verträglichkeit von Herbiziden in Bohnenkraut.....	10
Verträglichkeit von Herbiziden in Dill (frisches Kraut).....	11
Verträglichkeit von Insektiziden in Dill (frisches Kraut).....	12
GLP - Insektizidprüfung in Körnerdill.....	13
Verträglichkeit von Herbiziden in Schnittsellerie (gesät).....	14
GLP- Herbizidprüfung in Schnittsellerie (gesät).....	15
Verträglichkeit von Herbiziden in Thymian.....	16
GLP- Herbizidprüfung in Thymian.....	17
Verträglichkeit von Herbiziden in Oregano (gesät).....	18
GLP - Herbizidprüfung in Körnerfenchel	19
Dampfflugschuppen.....	20
Schaugarten.....	21
Wetterdatenauswertung.....	22

Arznei- und Gewürzpflanzen Kohlenstraße

Stand vom 11.Mai 2020

Versuche 2020

Maßstab 1:1000

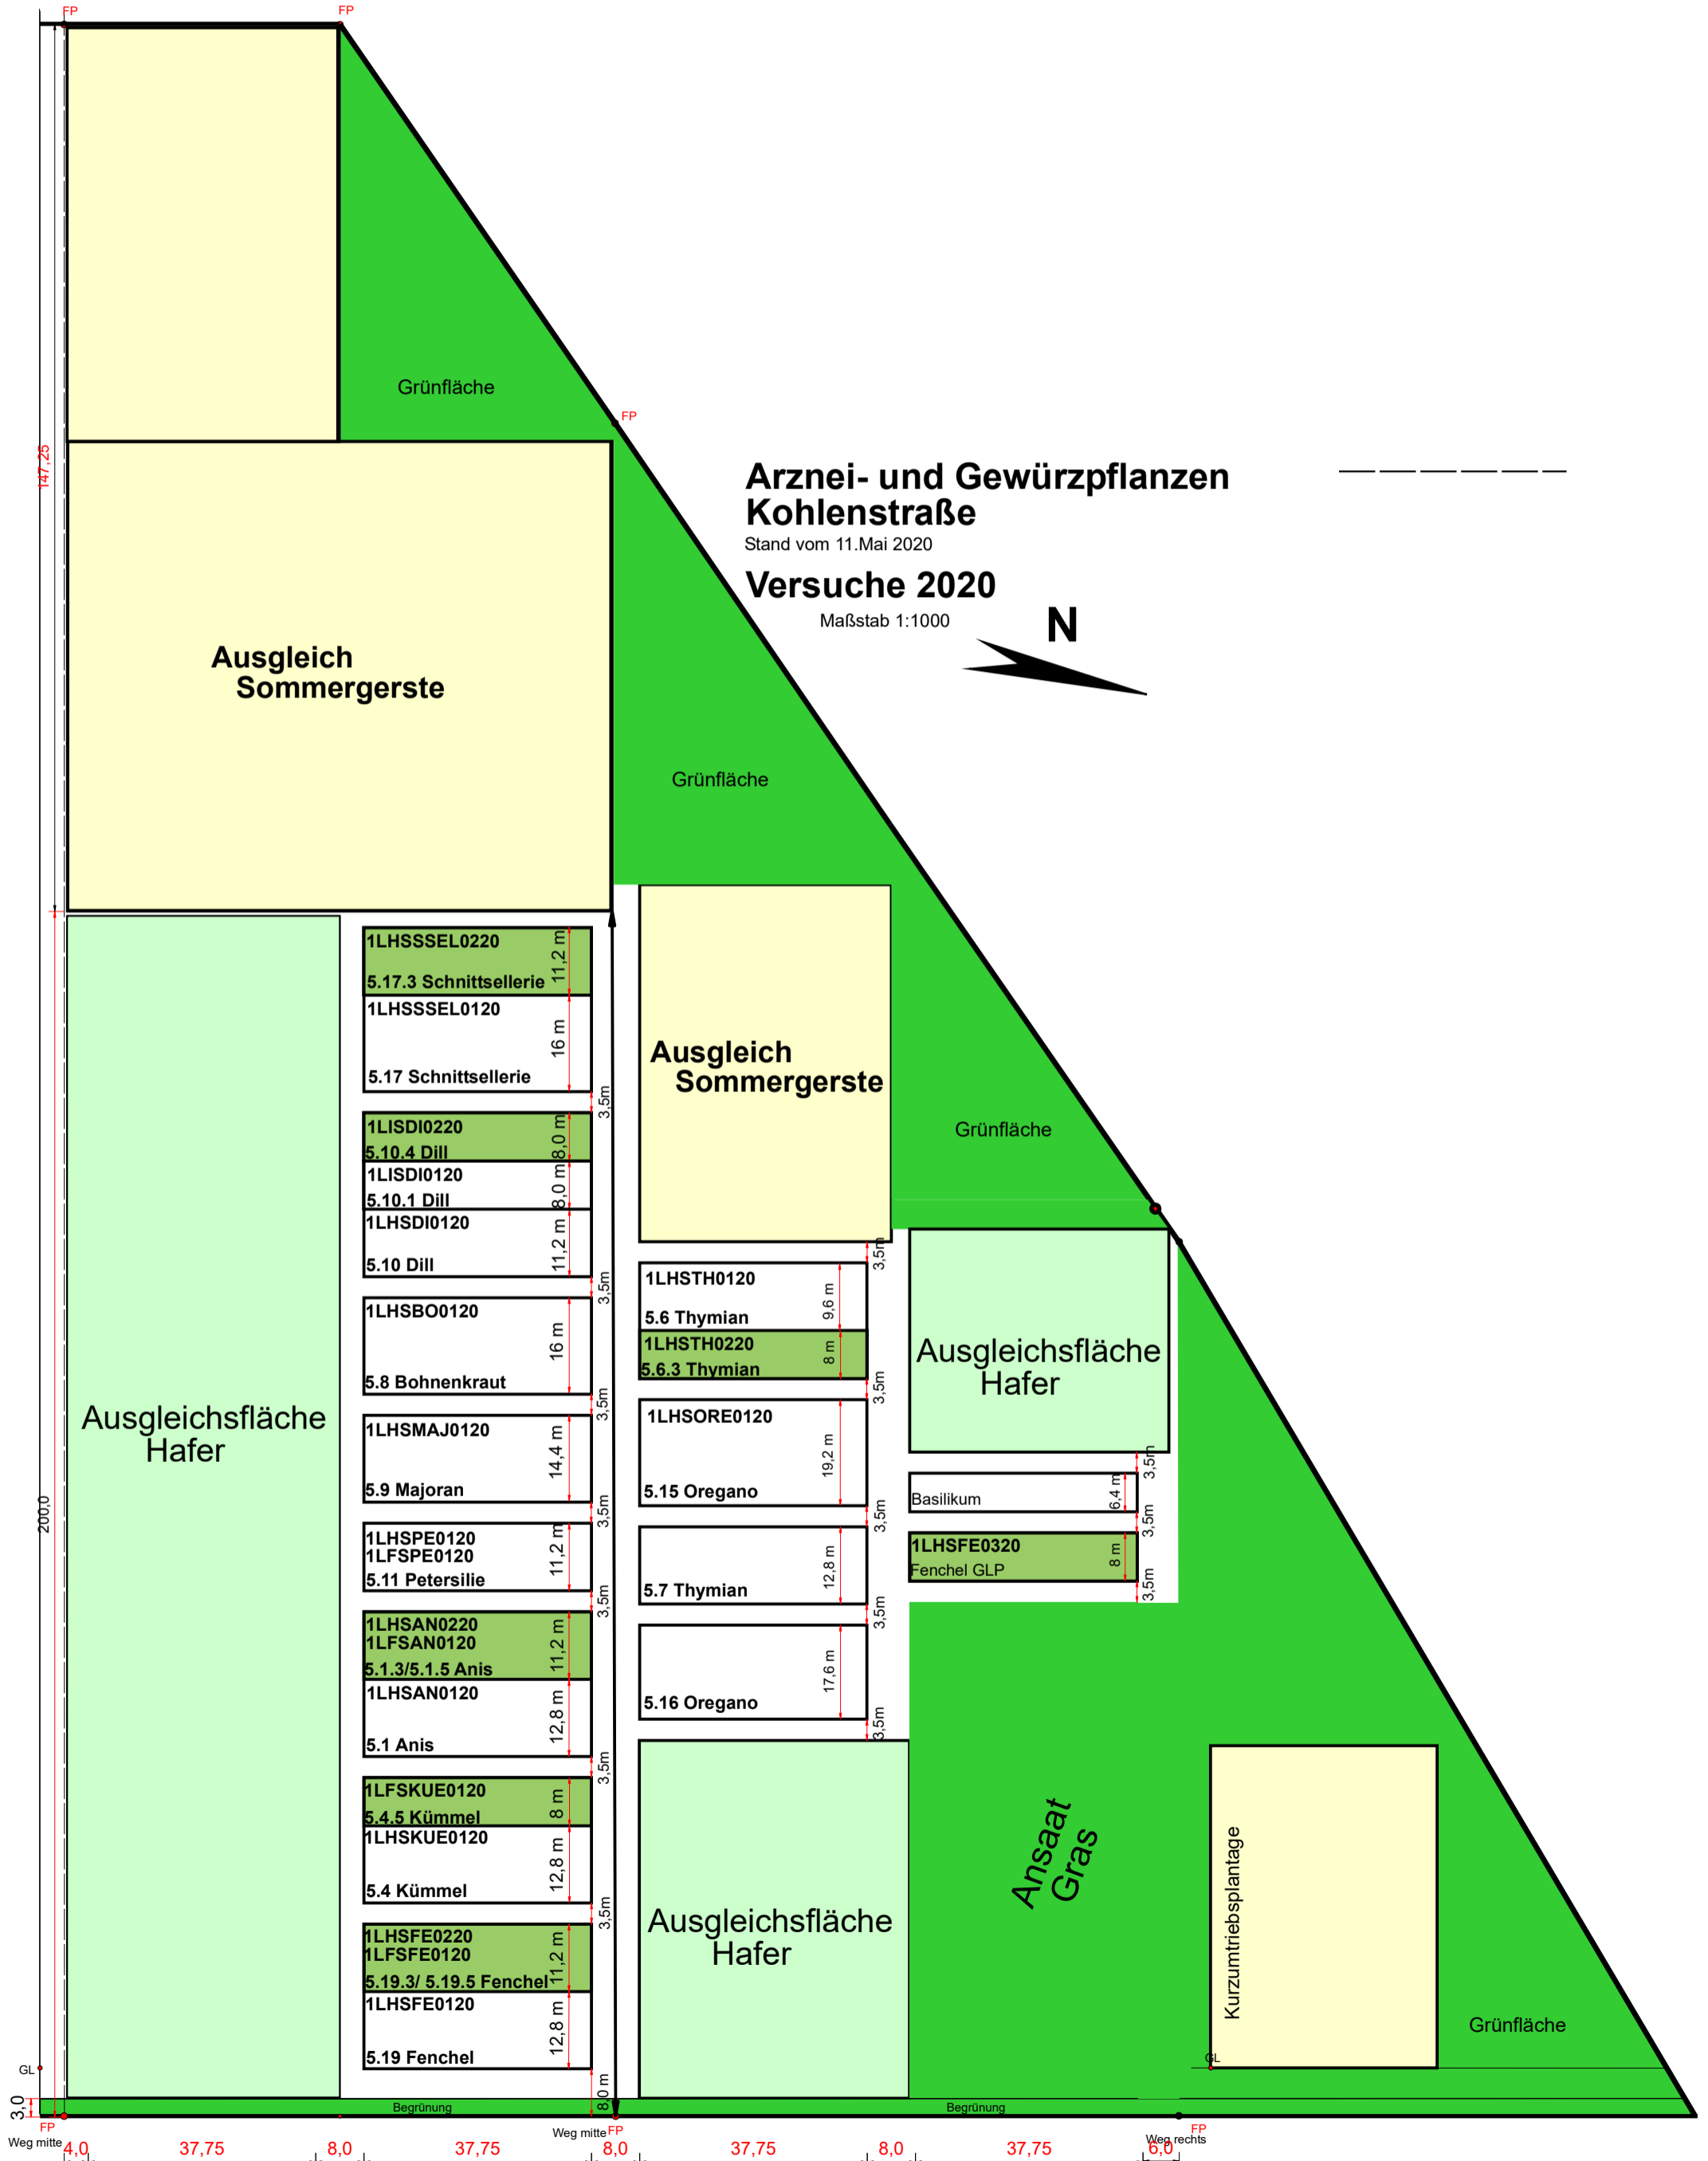

Prüfnummer: 1LHSAN0220_5.1.3 / 1LFSAN0120_5.1.5
GLP - Herbizidprüfung / Fungizidprüfung in Anis

- 1. Schlag: Kohlenstraße
- 2. Anlage: Blockanlage 1-faktoriell, r = 1
- 3. Varianten: a=3
- 4. Sorte: k.A.

Behandlungen

VGL	PSM	Aufwandmenge	BBCH	Termin
1	Kontrolle			
2	Bandur	0,5 l/ha	12-15	26.05.
	Bandur	0,5 l/ha		03.06.
3	Cuprozin progress	2,0 l/ha	35-59	08.06.
	Cuprozin progress	2,0 l/ha		15.06.

5. Prüfmerkmale: Phytotoxizität, Rückstandsgehalt, Ertrag

6. Versuchstechnische Daten

Saattermin: 07.04.2020 Aufgang: 27.04.2020
 Saatstärke: 10 kg/ha
 Saattiefe: 1 cm
 Herbizide: -
 Insektizid: -
 Mechanische Pflege: Maschinenhacke und Handbereinigung
 Ernte: Mähdrusch zur Körnerreife

7. Versuchsanlage

d	R	1	R	2	R	3	R
c	R	1	R	2	R	3	R
b	R	1	R	2	R	3	R
a	R	1	R	2	R	3	R

Prüfnummer: 1LHSTH0120_5.6
Verträglichkeit von Herbiziden in Thymian

- 1. **Schlag:** Kohlenstraße
- 2. **Anlage** Blockanlage 1-faktoriell, r = 4
- 3. **Varianten:** a=6
- 4. **Sorte:** Deutscher Winter

Behandlungen

VGL	PSM	Aufwandmenge	BBCH / Termin	
1	Kontrolle			
2	Betasana SC	3,0 l/ha	0	29.04.
	Betasana SC	3,0 l/ha	10	20.05.
3	Korvetto	0,6 l/ha	16	
4	Pixxaro EC	0,3 l/ha	16	
5	HBW03	0,6 l/ha	0	09.04.

- 5. **Prüfmerkmale:** Phytotoxizität, Ertrag

6. Versuchstechnische Daten

- Saattermin: 09.04.2020 Aufgang: 12.05.2020
- Saatstärke: 8 kg/ha
- Saattiefe: 0,5 cm
- Herbizide: -
- Insektizid: -
- Mechanische Pflege: Maschinenhacke und Handbereinigung
- Ernte: Je nach Wüchsigkeit, Blübeginn mind. 10 % (BBCH 59)

7. Versuchsanlage

d	4	3	2	1	5
c	2	1	4	3	5
b	3	4	1	2	5
a	1	2	3	4	5

Prüfnummer: 1LHSOR0120_5.15**Verträglichkeit von Herbiziden in Oregano (gesät)**

1. **Schlag:** Kohlenstraße
 2. **Anlage** Blockanlage 1-faktoriell, r = 4
 3. **Varianten:** a=10
 4. **Sorte:** Vulkan

Behandlungen

VGL	PSM	Aufwandmenge	BBCH / Termin	
1	Kontrolle			
2	Betasana SC	3,0 l/ha	10	28.05.
	Betasana SC	3,0 l/ha		
3	Korvetto	0,6 l/ha	16	
4	Oblix 500	1,0 l/ha	12	03.06.
5	Follow 333	0,27 l/ha	12	03.06.
6	Spectrum	0,8 l/ha	16	
7	Pixxaro EC	0,3 l/ha	16	
8	AGIL-S	0,75 l/ha	12	03.06.
9	Betasana SC + Oblix 500	3,0 l/ha + 0,5 l/ha		08.06.
10	HBW03	0,6 l/ha	0	27.04.

5. **Prüfmerkmale:** Phytotoxizität, Ertrag

6. Versuchstechnische Daten


- Saattermin: 27.04.2020 Aufgang: 12.05.2020
 Saatstärke: 5 kg/ha
 Saattiefe: 0,5 cm
 Herbizide: -
 Insektizid: -
 Mechanische Pflege: Maschinenhacke und Handbereinigung
 Beregnung: 4x 6mm
 Ernte: Je nach Wüchsigkeit, Blübeginn mind. 10 % (BBCH 59)

7. Versuchsanlage

d	3	1	4	9	2	8	6	7	5	10
c	6	8	5	3	7	1	9	2	4	10
b	9	4	7	1	8	2	5	3	6	10
a	1	3	3	4	5	6	7	8	9	10

Dampfpflugschuppen


Maßstab 1 : 1000

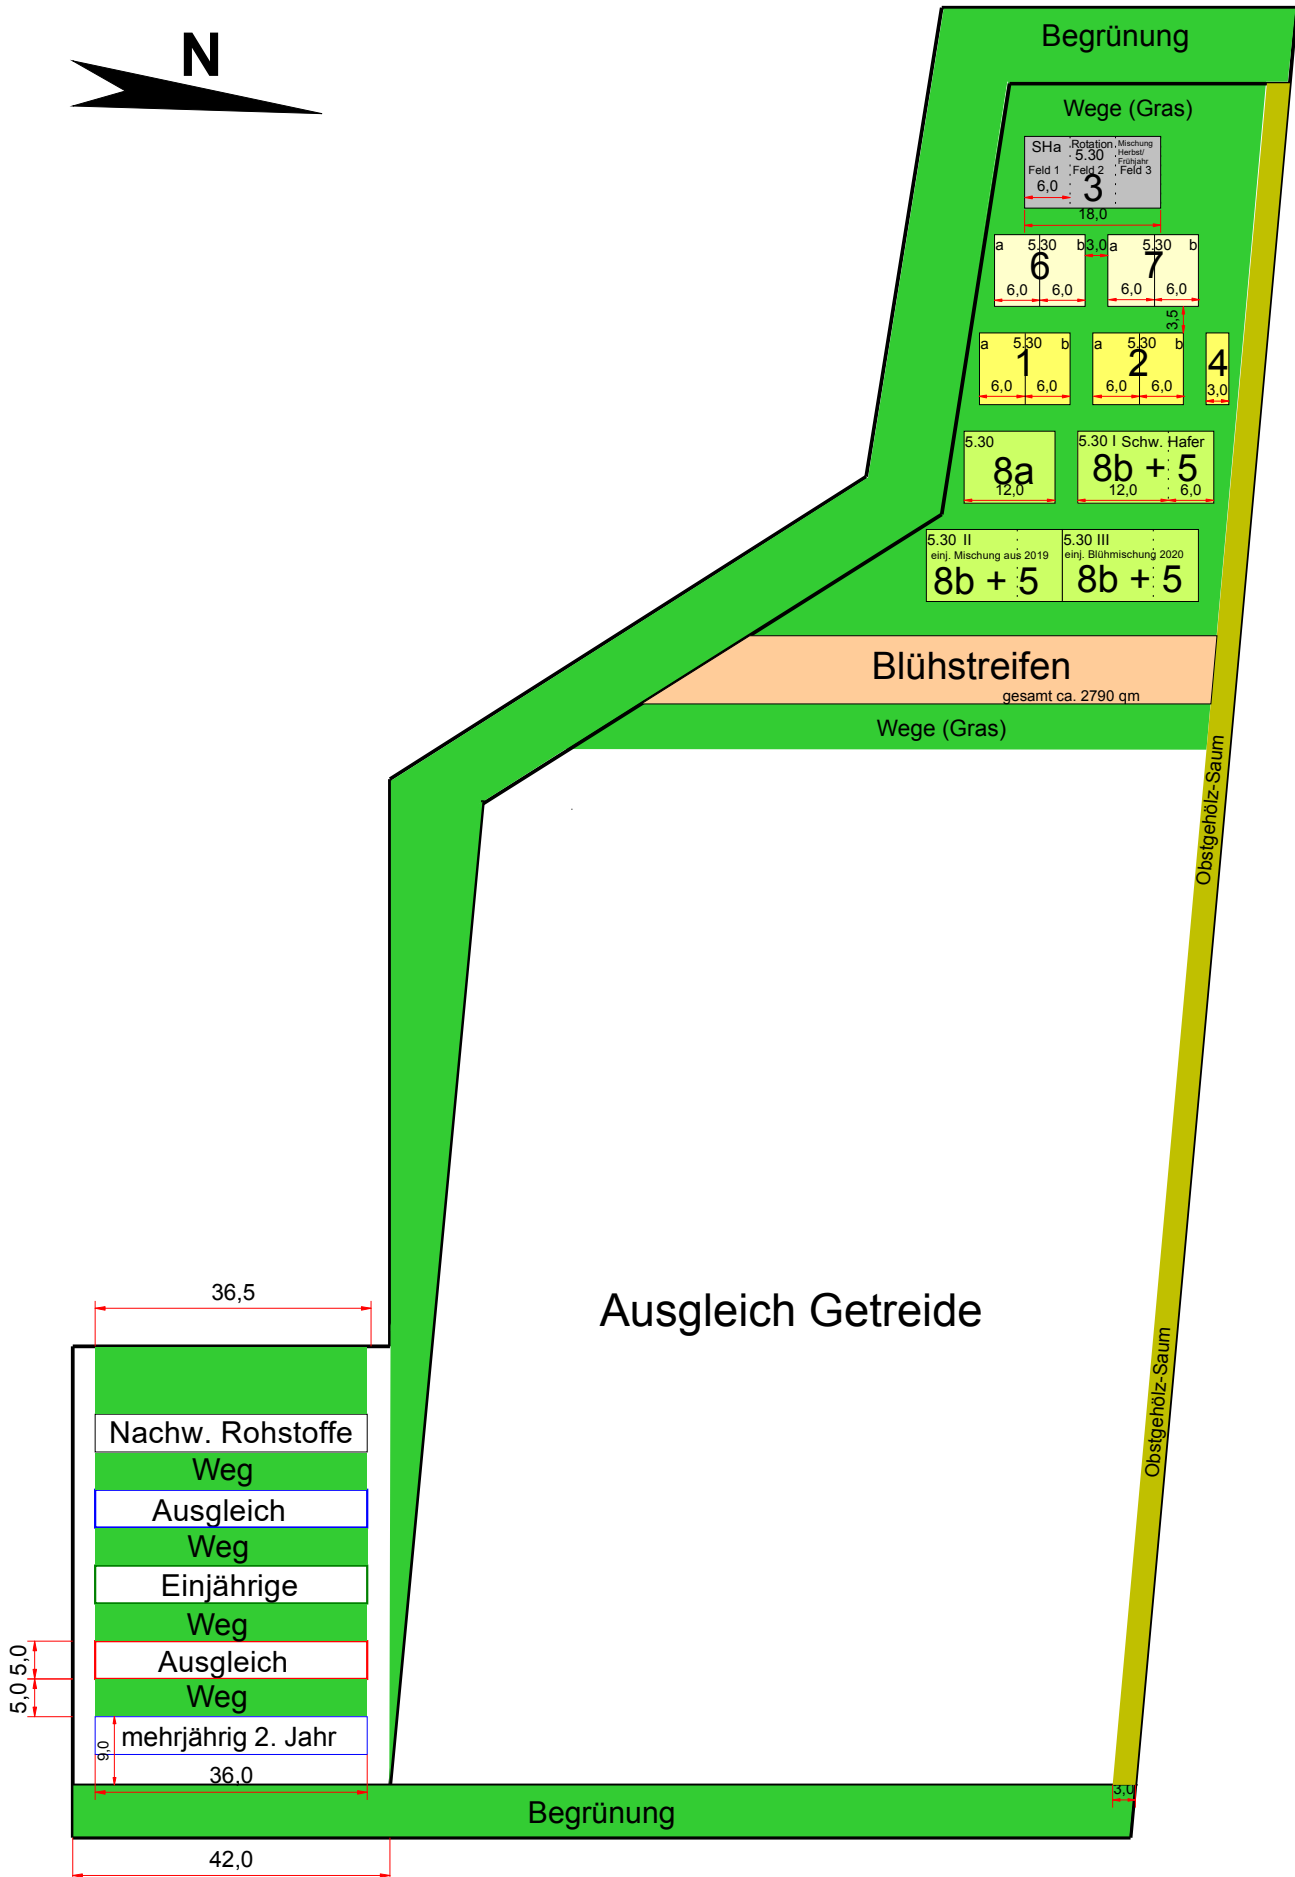


5.12 Schaugarten Arznei- und Gewürzpflanzen und nachwachsende Rohstoffe

mehrfährige Arten (2.Jahr)	einjährige Arten	nachw. Rohstoffe
1. Pfefferminze	Thymian	Krambe
2. Thymian	Bohnenkraut	Leindotter
3. Liebstock	Majoran	Buchweizen
4. Oregano	Petersilie	Tatarischer Buchweizen
5. Salbei	Basilikum	Ölrauke
6. Mutterkraut	Kümmel	Koriander
7. Woll. Fingerhut	Dill	Amaranth „Amar“
8. Roter Fingerhut	Boretsch	Amaranth „Anna“
9. Spitzwegerich	Ringelblume	Reismelde
10. Eibisch	Blaue Malve	Schwarzkümmel
11. Melisse	Mariendistel	Ramtillkraut
12. Roter Sonnenhut	Kamille	Saflor
13. Bergbohnenkraut	Drachenkopf	Bunte Ölleinmischung
14. Ysop	Nachtkerze	Öllein

Temperatur [°C]

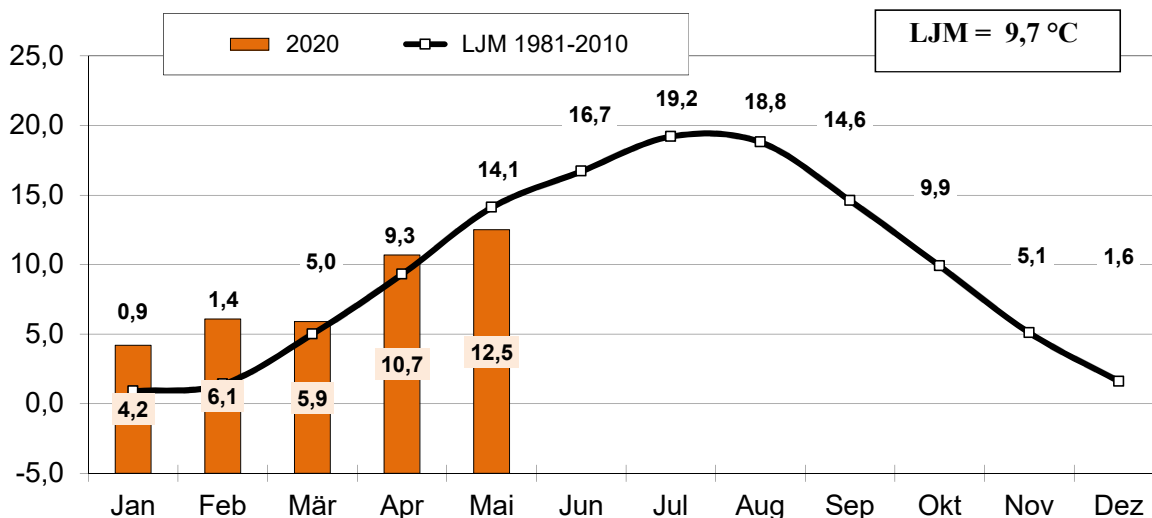

Niederschlag [mm]

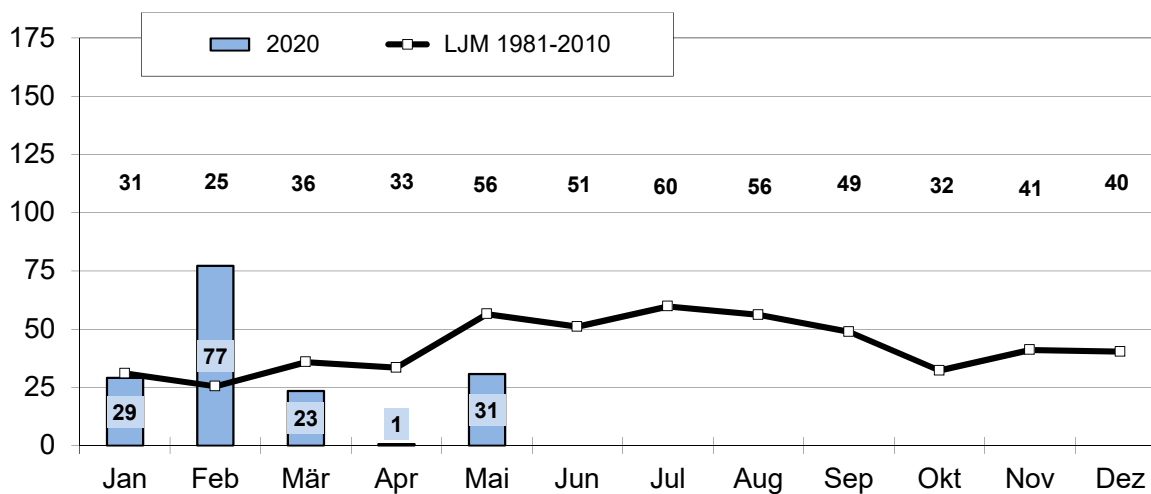

Niederschlag kumulativ [mm]

